




PŮDORYS ŠACHTY
1:20

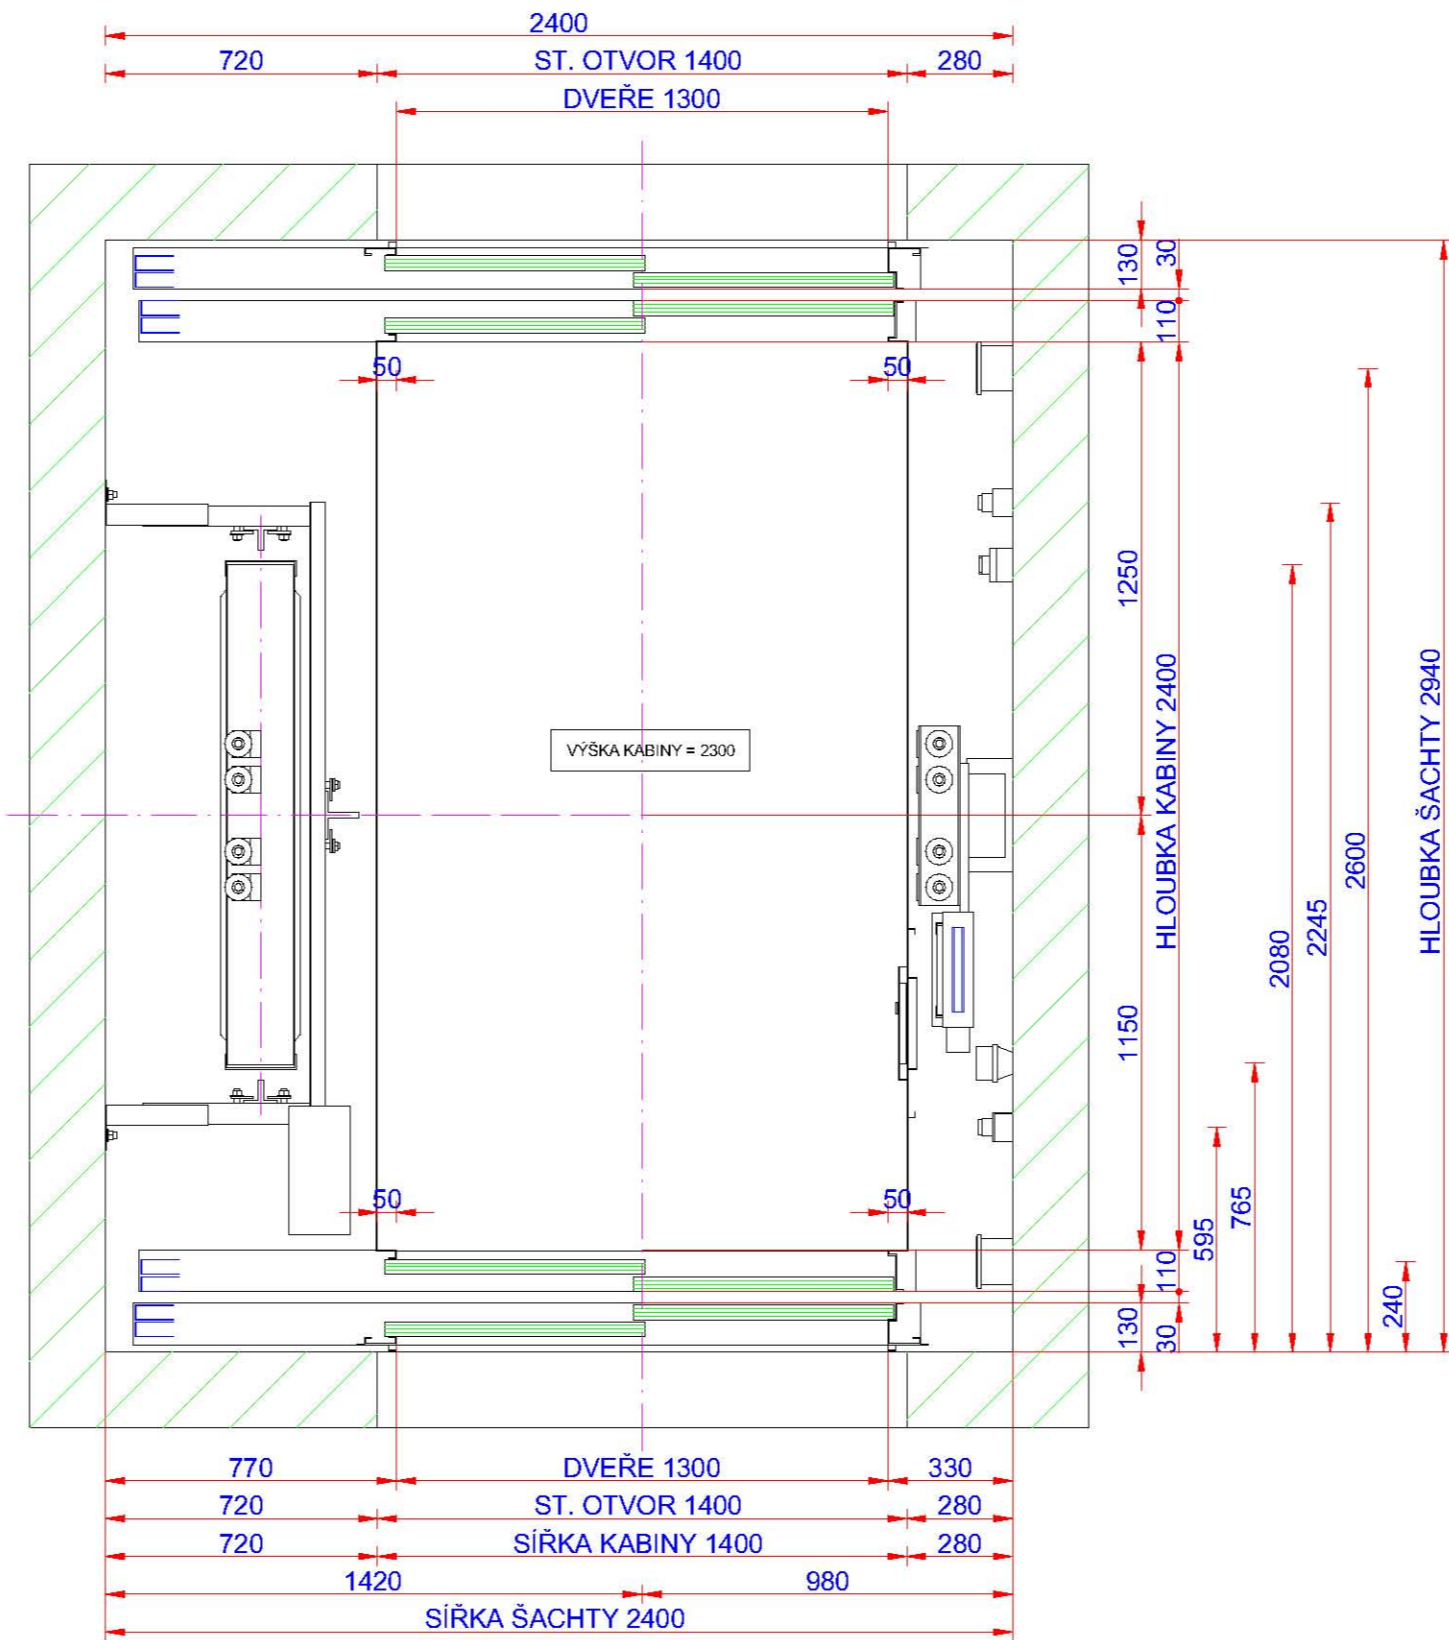

DETAIL KOTVENÍ DVEŘÍ

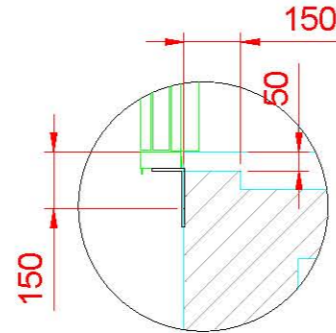


DETAIL MONT. OKA

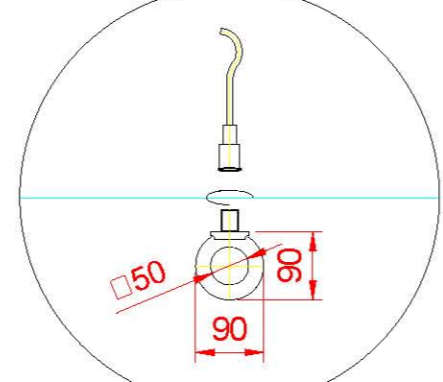


- * VLNOVÁ KOTVA DB 682
- * MONTÁŽNÍ OKO 8.8 M20

DETAIL OTVORŮ PRO ELEKTRO
POHLED ZE ŠACHTY

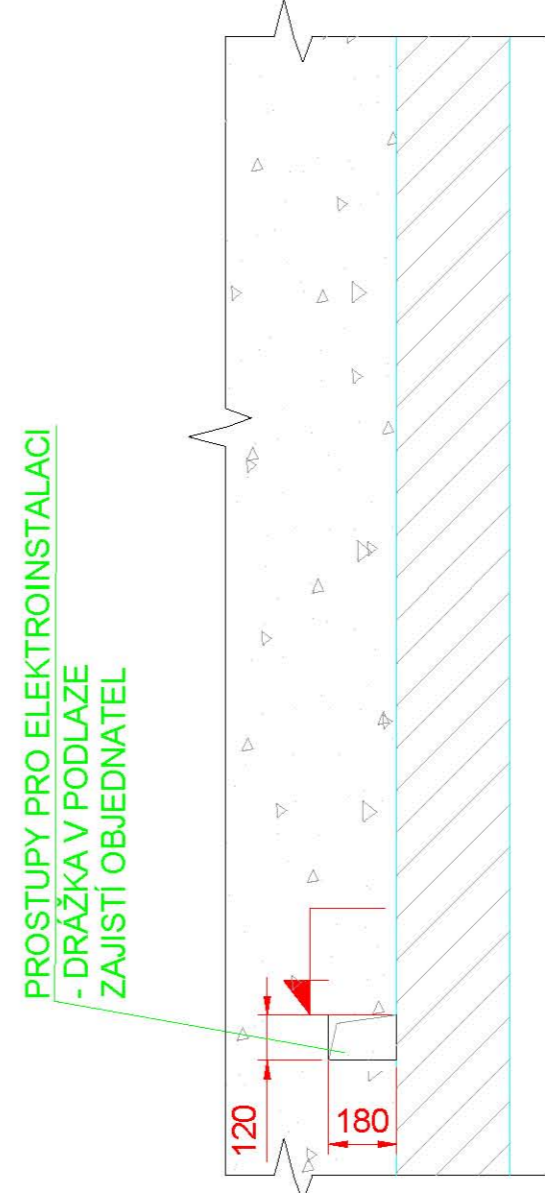

DETAIL INSP. PANELU

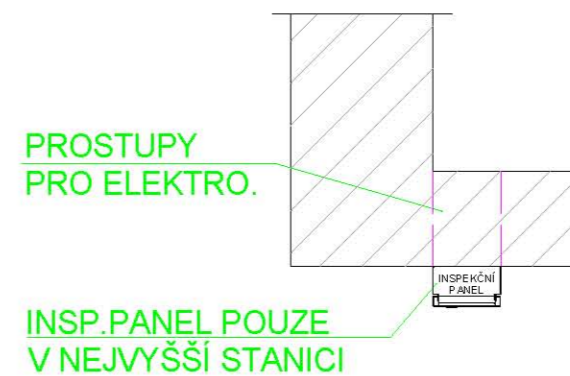


STAVBA ZAJISTI:

- NÁSTUPNÍ STĚNA MUSÍ BYT ROVNÁ, max. OCHYLKA OD SVISLICE -5 až +5 mm
- OCHYLKA OD SVISLICE PRO BOČNÍ ZADNÍ STĚNU max. -10 až +20 mm
- OCHYLKA OD SVISLICE U STAV. OTVORŮ max. -10 až +10 mm
- ZBYVAJÍCÍ STĚNY (KROMĚ BETONOVÝCH) MUSÍ BYT HLADCE OMTNUTY
- VŠECHNY STĚNY OPATŘENY NÁTEREM BÍLÉ BARVY, KTERÝ NEPOPOURJUE TVORBU PRACHU
- OSVĚTLENÍ NÁSTUPNÍ A PRÍSTUPOVÝCH CEST DLE EN 81-20 (min. 50 Lx) A OBECNĚ PLATNÝCH BEZPEČNOSTNÍCH NOREM
- VESKÉ PRÁCE ZEDNICKÉ A ŘEŠENÍ
- ÚPRAVU ČELNÍ STĚNY PRO ŠACETNÍ DVEŘE - STAVEBNÍ OTVOR DLE DISP. VÝKRESU
- DOKONČENÍ STAVEBNÍHO OTVORU PO MONTÁŽI ŠACETNÍCH DVEŘÍ, ZACÍSTĚNÍ A DOOMITÁNÍ AŽ K DVEŘNÍM ZÁRUBNÍM A K NADPRAŽÍ, DOTÁŽENÍ PODLAHY AŽ K PRAHU ŠACETNÍCH DVEŘÍ
- V MÍSTECH KOTVENÍ BETONOVÉ BLOKY, VENCE NEBO VETKNUTE OCELOVÉ HOŠKY (NEPLATÍ PRO ŽELEZOBETONOVOU ŠACHTU) V ROZTECÍCH DLE DISPOZIČNÍHO VÝKRESU
- MONTÁŽNÍ OKA V HORNÍ ČÁSTI ŠACHTY - UMÍSTĚNÍ DLE DISPOZIČNÍHO VÝKRESU
- OCHYLKA OD POZICE max. ±25 mm
- OKA MUSÍ MÍT VIDITELNĚ OZNAČENOU UNOSNOST - ZHOTOVITEL GARANTUJE UNOSNOST MONT. OK
- STAVEBNÍ OPATŘENÍ K ZAMEZENÍ PŘENOSU HLUKU STAVEBNÍMI KONSTRUKCEMI
- V HORNÍ ČÁSTI ŠACHTY ODVĚTRÁNÍ MIMO OBJEKT DLE EN 81-20 A VÝHLÁŠKY 268/2008 Sb.
- PROSTŘEDÍ V ŠACHTĚ +5 až +40°C
- PODLAHA A KONSTRUKCE ŠACHTY MUSÍ BYT DIMENZOVÁNY TAK, ABY BYLA SCHOPNA PŘENÉST ZATÍŽENÍ OD VÝTAHU
- PODLAHA V NEJVYŠŠÍ STANICI = ROVNÝ PODKLADOVÝ BETON TRŽDY min. B20 - UNOSNOST 2 kN
- TLOUSTKA DNIA PROHLUBNĚ min. 200 mm ABY NEDOŠLO PŘI KOTVENÍ VÝTAHU K PORUŠENÍ IZOLACE
- PROHLUBNĚ (KOTVENÍ OTIS 160 mm)
- V PROHLUBNÍ VÝTAHU VYVÉST ZEMNÍCI PÁSEK FeZn 30x4 mm V ZADNÍ ČÁSTI ŠACHTY V DÉLCE cca. 0,5m
- VČETNĚ HOP SVORKOVNICE PRO min. JEDEN VODÍČ 8mm2
- DOPLNĚNÍ ČELNÍ STĚNY V PŘÍPADĚ NEDODRŽENÍ SVISLICE (EN 81-20, čl. 5.2.5.3.1)
- MONTÁŽNÍ LEŠENÍ DLE DISPOZIČNÍHO VÝKRESU


POŽADAVKY NA ELEKTROINSTALACI

- HLAVNÍ PŘÍVOD EL. PROUDU
- PŘÍVOD DO NEJVYŠŠÍ STANICE DO MÍSTA ROZVÁDĚČE DLE DISP. VÝKRESU
- HL. PŘÍVOD 1x400V a 1x230V, 50Hz DIMENZOVANÝ S OHLEDEM NA PŘÍKON MOTORU A NA VZDÁLENOST NAPÁJECÍHO ZDROJE TAK, ABY ÚBYTEK NAPĚTÍ PŘI ROZBĚHU ELEKTROMOTORU NEPŘESAHL 10% JEMNĚJŠÍ HODNOTY VOLNÝ KONEC cca. 3 m, KABEL CYKY 5x...J
- DOROUZUMÍVACÍ ZÁŘÍZENÍ
- SAMOSTATNÁ TELEFONNÍ LINKA PRO DOROUZUMÍVACÍ ZÁŘÍZENÍ
- KABEL PŘÍVOD DO MÍSTA HLAVNÍHO PŘÍVODU, VOLNÝ KONEC cca. 3 m, KABEL SYKFY
- NEBO SIGNAL GSM - DODÁVKA OTIS a.s.


ŘEZ ŠACHTOU VÝTAHU
1:30

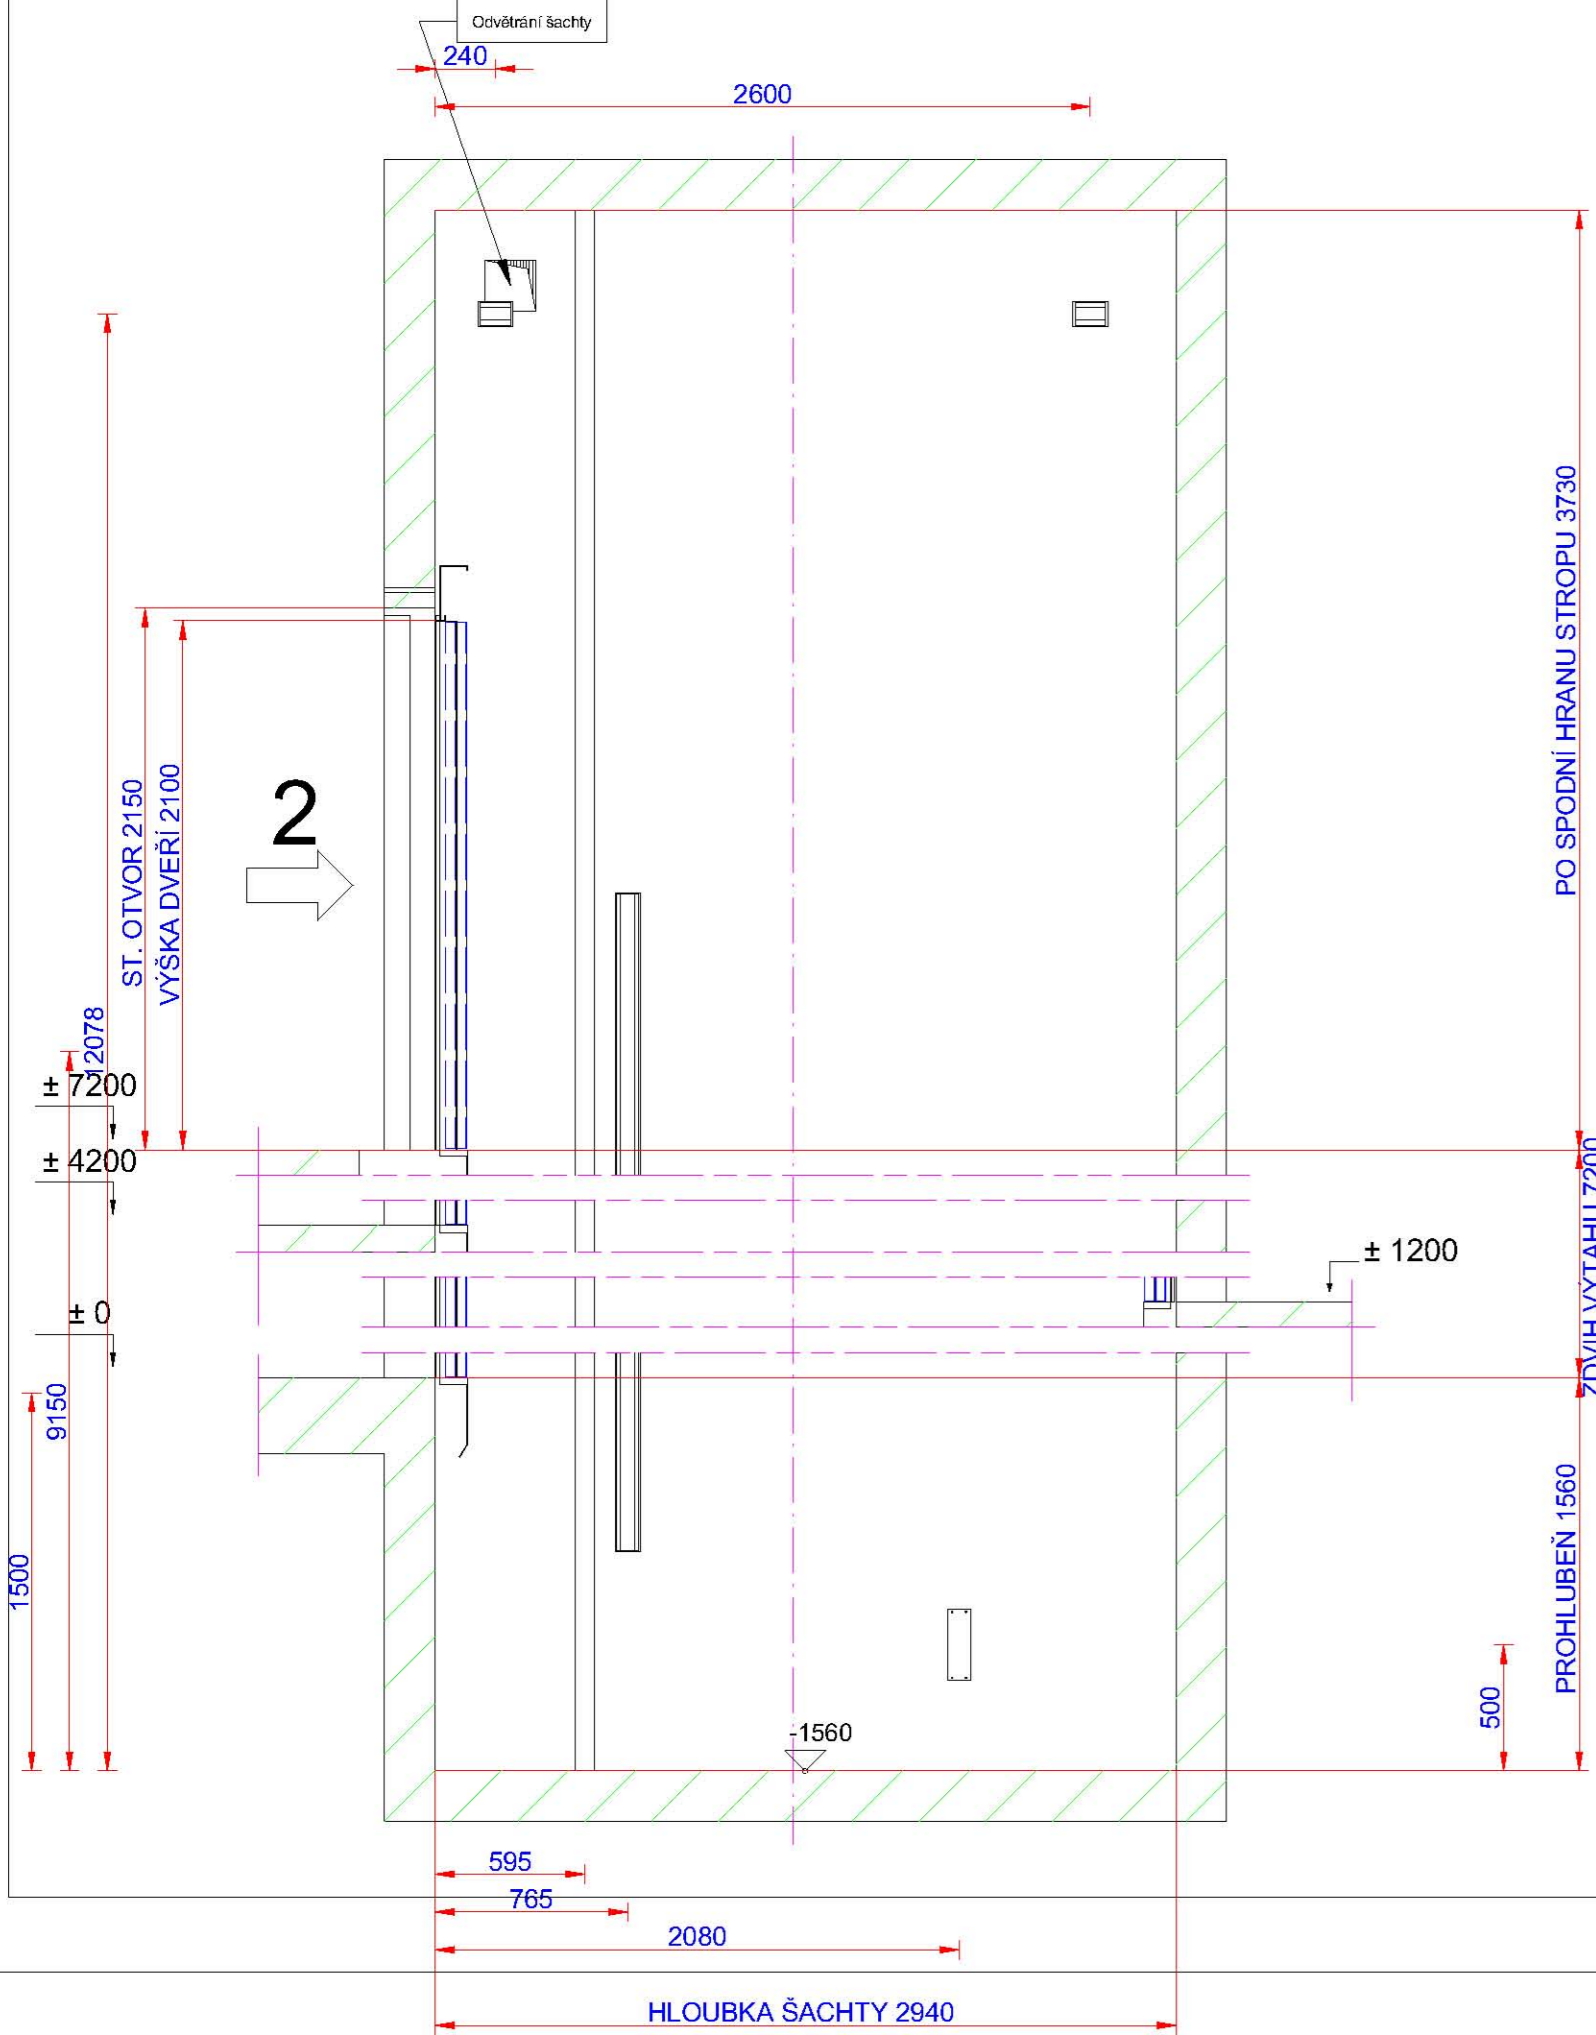

REAKCE V PROHLUBNÍ
1:20

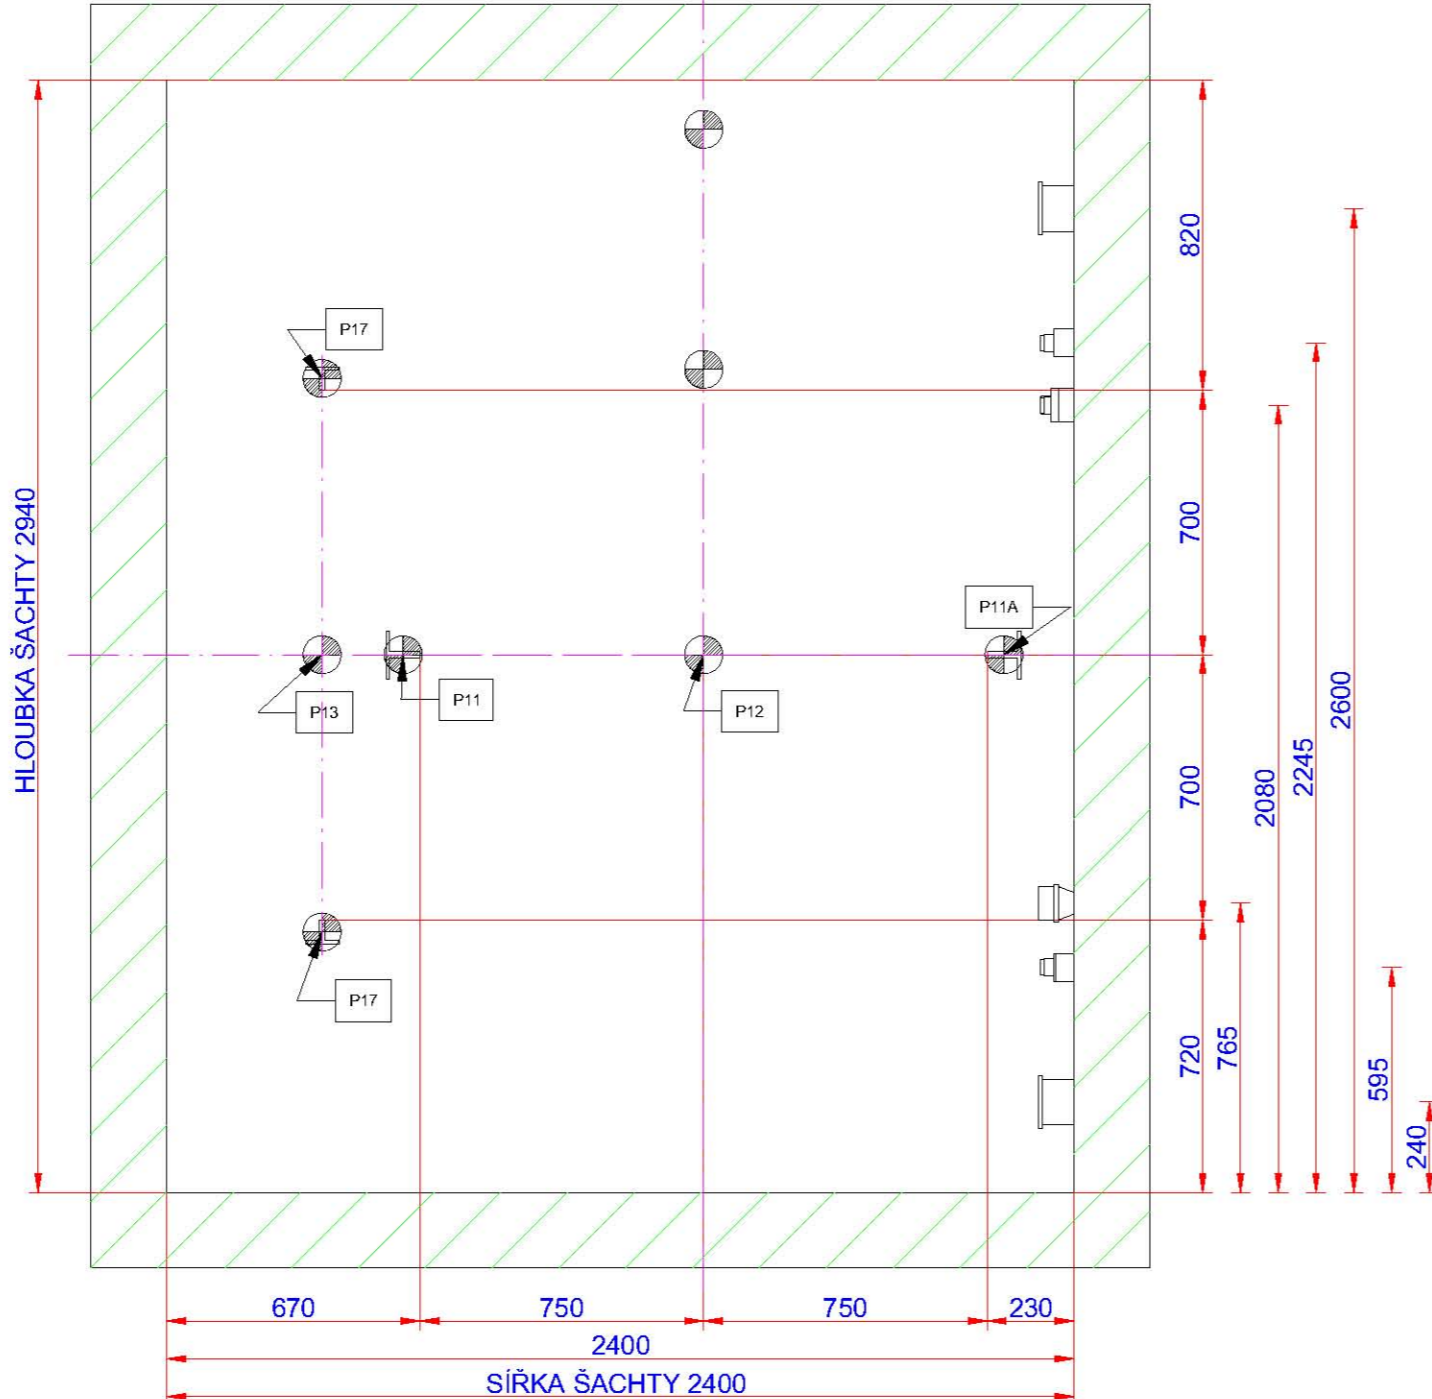

REAKCE NA MONTÁŽNÍ OKA V HLAVĚ ŠACHTY
1:20

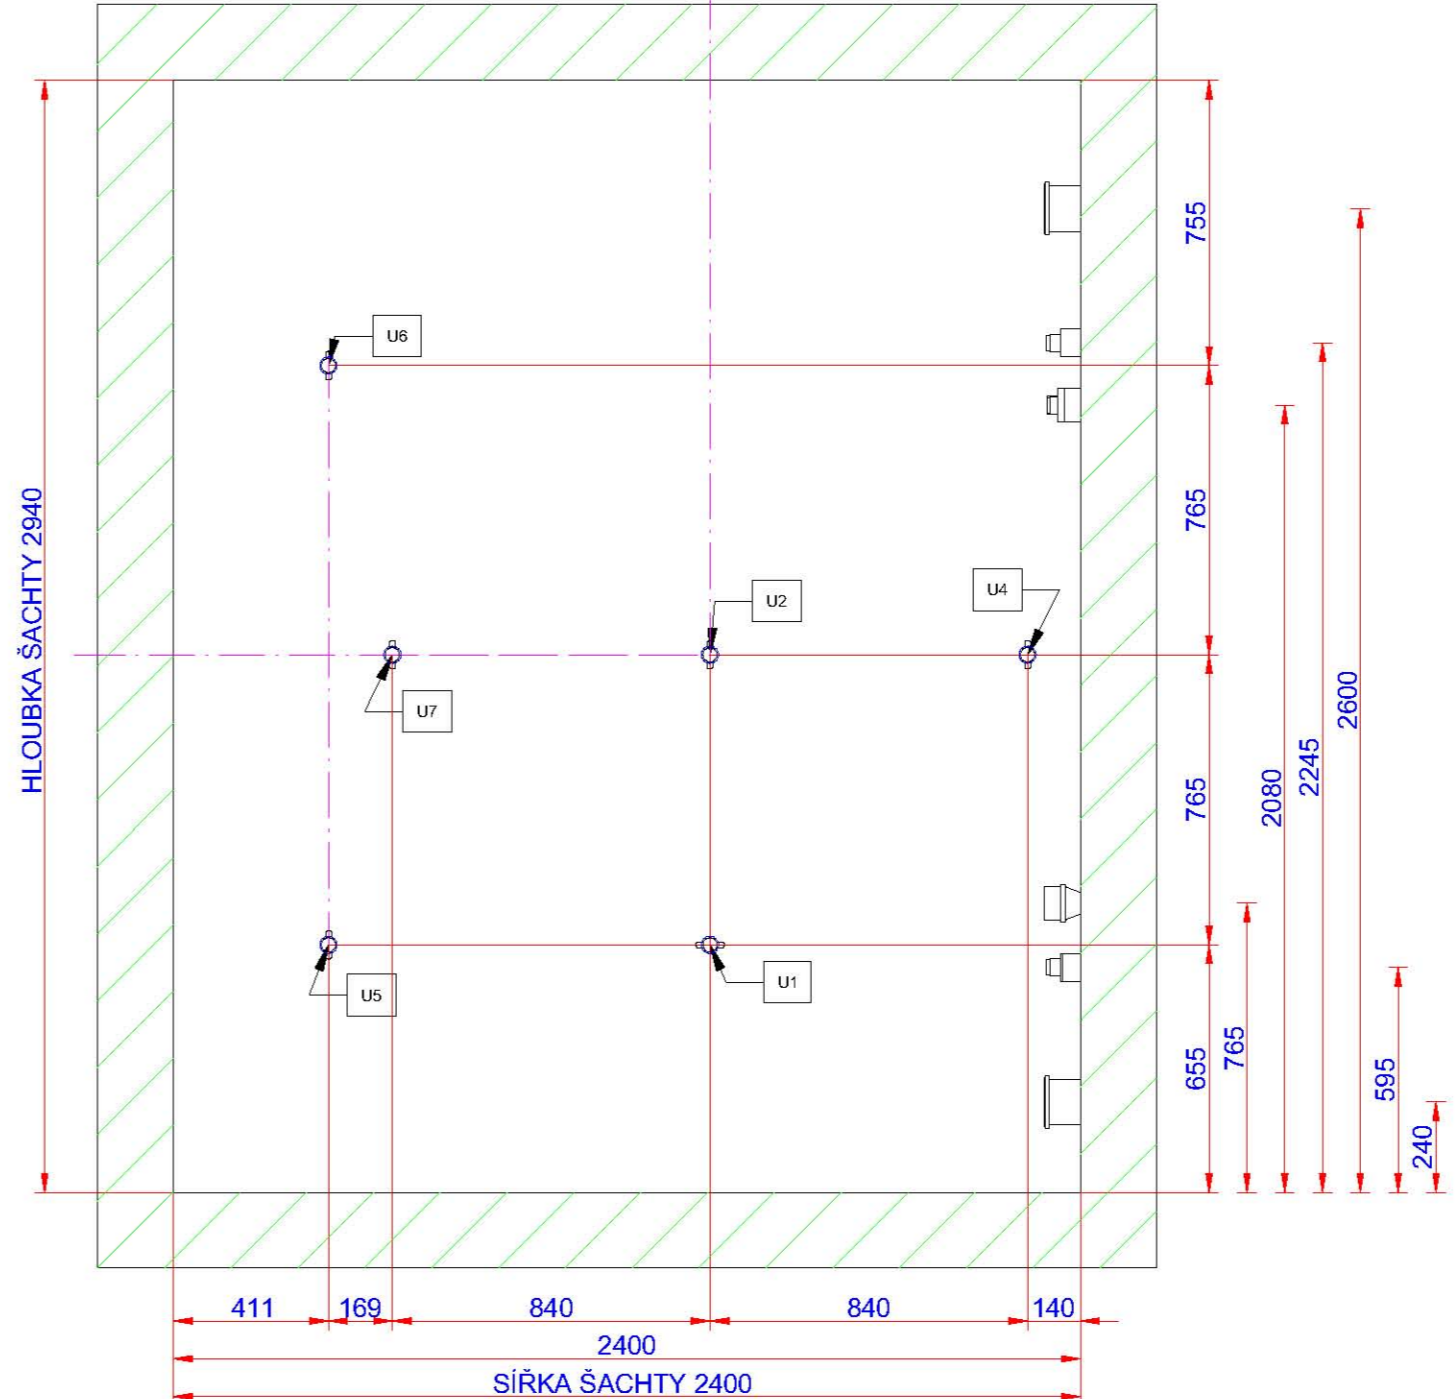


SOUČÁSTÍ DODÁVKY VÝTAHU JE:

- ŽEBŘÍK DO PROHLUBNĚ VÝTAHOVÉ ŠACHTY
- HLAVNÍ VÝTAH
- TRVALE OSVĚTLENÍ ŠACHTY DLE EN 81-20, 1m NAD DNEM ŠACHTY A 1m NAD STŘECHOU KLECE VÝTAHU
- INTENZITA 50 Lx, PRVNÍ A POSLEDNÍ SVÍTIDLO UMÍSTĚNO 500 mm OD NEJNÍŽŠÍHO A NEJVYŠŠÍHO MÍSTA ŠACHTY

LEGENDA:		MIN. INTENZITA OSVĚTLENÍ v [lx]:		VÝDEJ TEPLA: [kJ/s]	
OKK/IVL. KOMBINACE-KABINA	OR/OMEZOVACÍ RYCHLOSTI	NA PODLAZE STROJOVNY:			200
OKSOVL. KOMBINACE-STANICE	Z ŽEBŘÍK	NA PODLAZE NÁSTUPNÍSTĚ:			50
EI ELEKTRICKÁ INSTALACE	ZK ZÁVĚSNÝ KABEL	V ŠACHTĚ:			50
TECHNICKÁ DATA:					
NAPĚTÍ:	3x400/230V/50Hz				
PROSTŘEDÍ:	100%VLHKOUST 40 až 48 °C				
PŘÍKON:	115 [kW]				
ZAB. PROUD:	315 [A]				
JMEN. PROUD:	99 [A]				
JISTĚNÍ:	30 [A]				
ŠACH. DVEŘE:	TECHN. 9" (2130)				
KAB. DVEŘE:	0200 (12130)				
POŽ. ODOLNOST:					

REAKCE V [N]:	
P1:	P17: 51000
P2:	P21:
P3:	P22: 0 U1: 20000
P4:	P23: U2: 40000
P7:	P24: U3:
P11: 63000	N1: 2 x 9730 N U4: 20000
P11A: 63000	N2: 6230 N U5: 20000
P12: 145000	T1: 2 x 2940 N U6: 20000
P13: 115000	T2: 1010 N U7: 20000

REAKCE NA KOTVY:	
KOMBINOVANÁ KOTVA	
	
JEDNODUCHÁ KOTVA	
	

ZODP. PROJEKTANT		VYPRACOVAL	KATASTR	 Ing. Jakub Bury projektování • konzultace • inženýring Tovačovského 278/24, 767 01 Kroměříž projekce@bury.cz www.bury.cz
ING. JAKUB BURÝ		ING. JAKUB BURÝ	VÁŽANY U KROMĚŘÍŽE	
			P. Č. ST. 681/68	
INVESTOR: MĚSTO KROMĚŘÍŽ				
VELKÉ NÁMĚSTÍ 115/1, 767 01 KROMĚŘÍŽ				
AKCE : VÝMĚNA VÝTAHŮ DOMOVA SENIORŮ VÁŽANY				DATUM 11/2019
				STUPEŇ DPS
OBJEKT : SO 01 SPOLEČENSKÁ ČÁST				ZAK. Č. 30-19
				MĚŘÍTKO 1: 100
OBSAH : D.2.1 VÝTAHY				ČÁST:
NÁVRH ŘEŠENÍ VÝTAHU				Č. VÝK. D.2.1-102